

# 南通文庙安全防范系统

## 施工图设计图

建设单位：南通市文化馆

设计单位：江苏省建筑材料研究设计院有限公司

日期：二零二二年七月

# 图纸目录

建设单位	南通市文化馆	工程编号		
设计单位	江苏省建筑材料研究院有限公司	阶段	设计	
项目名称	南通文庙安全防护系统	日期	2022.05.13	
序号	图号	图名	图幅	备注
01	NTWMAF-SM01	设计说明1	A2	
02	NTWMAF-SM02	设计说明2	A2	
03	NTWMAF-SM03	设计图例及线缆标注说明	A2	
04	NTWMAF-XT01	安全技术防范系统总图	A2	
05	NTWMAF-XT02	UPS电源及供电系统图	A2	
06	NTWMAF-BD01	入侵报警、出入口控制、通信对讲系统平面布置图(一)	A2	
07	NTWMAF-BD02	视频监控、语音复核系统平面布置图	A2	
08	NTWMAF-ZJ	室外周界防护平面布置图	A2	
09	NTWMAF-XC01	电子巡更路线图	A2	
10	NTWMAF-XC02	周界视频巡更路线图	A2	
11	NTWMAF-ZK01	监控中心及设备间布局图	A2	
12	NTWMAF-ZK02	监控中心及设备间防雷接地示意图	A2	
13	NTWMAF-DY01	安防设备电源监测示意图	A2	
14	NTWMAF-DY02	报警设备安装大样图	A2	
15	NTWMAF-DY03	监控设备安装大样图	A2	
16	NTWMAF-DY04	出入口控制设备安装大样图	A2	
17	NTWMAF-DY05	防静电地板安装大样图	A2	
18	NTWMAF-DY06	室外管井安装大样图	A2	
19			A2	
20			A2	
21			A2	
22			A2	
23			A2	
24				
25				
26				
项目负责人		制图人		

# 图纸目录

建设单位	南通市文化馆	工程编号		
设计单位	江苏省建筑材料研究院有限公司	阶段	设计	
项目名称	南通文庙安全防护系统	日期	2022.05.13	
序号	图号	图名	图幅	备注
27				
28				
项目负责人		制图人		

江苏省工程勘察设计注册专用章
江苏省建筑材料研究院有限公司
资质证书 ZAX-NP02201732010033
编号
江苏省住房和城乡建设厅监制 (A)
有效期至二〇二三年七月二十六日

NO. 编号	DATE 日期	FORMS 表号
△		
△		
江苏省建筑材料研究院有限公司  
JIANGSU BUILDING MATERIALS  
RESEARCH AND DESIGN INSTITUTE CO.  
LTD

#### NOTES 注意事项

- 本套图幅之版权归本公司所有,未经设计单位授权,不得翻印。
- 请勿以本图幅之图、一切或以其尺寸为据。
- 承建人须按图施工,如有任何不符之处,应立即通知设计。

THE OWNERSHIP OF THE COPYRIGHT IN THIS DRAWING IS  
DECLARED BY THE PROVIDER OF THIS DRAWING FROM FROM  
ONWARDS MUST BE DECLARED BEFORE ANY USE OR REPRODUCTION  
OF THE DRAWING OR ANY PART THEREOF CAN BE MADE.  
DO NOT SCALE DRAWING  
ALL DIMENSIONS SHOULD BE CHECKED ON SITE.

#### CLIENT 建设单位

南通市文化馆

#### PROJECT 工程名称

南通文庙安全防护系统

#### TITLE 图名

目录

#### APPROVED BY 审批

#### PROJECT APPROVED BY 项目审批

#### APPROVED (NAME)

王

#### DESIGNED BY 设计

刘

#### CHECKED BY 校核

陈

#### DRAWN BY 绘图

陈

#### SCALE 比例

1:100

#### DATE 日期

2022.07.22

#### DWG NO. (DRAWING NO.)

NTWMAF

#### DWG NO. (PROJECT NO.)

ML





附录：安全防范系统通用图例说明表

序号	符号	名称	名称	序号	符号	名称
1		设备机柜	电子巡更卡器	29		电子巡更卡器
2		垂直引上(引下)标志	键盘+IC卡门禁读卡器	30		键盘+IC卡门禁读卡器
3		信箱桥架垂直高度变化标志	出门开关	31		出门开关
4		防火金属桥架(150*100mm、300*100mm)	无键盘IC读卡器	32		无键盘IC读卡器
5		8/16防区模块	人脸+IC读卡器	33		人脸+IC读卡器
6		红外幕帘探测器	双门磁力锁	34		双门磁力锁
7		壁挂式被动红外探测器	单门磁力锁	35		单门磁力锁
8		吸顶式被动红外探测器	门磁	36		门磁
9		多维微波探测器	电插锁	37		电插锁
10		振动探测器	声光一体化报警器	38		声光一体化报警器
11		紧急报警按钮	音箱/语音提示音箱	39		音箱/语音提示音箱
12		玻璃破碎探测器	防爆安全检查系统	40		防爆安全检查系统
13		微波探测器	报警探测器无线转发器	41		报警探测器无线转发器
14		压力探测器(无线设备)	室外型设备箱500*600*200(mm)	42		室外型设备箱500*600*200(mm)
15		防拆报警探测器	室外型设备箱500*600*200(mm)	43		室外型设备箱500*600*200(mm)
16		声音复核探测器	室外型设备箱500*600*200(mm)	44		室外型设备箱500*600*200(mm)
17		红外光束探测器	室外型设备箱500*600*200(mm)	45		室外型设备箱500*600*200(mm)
18		激光电涡流探测器	室外型设备箱500*600*200(mm)	46		室外型设备箱500*600*200(mm)
19		星光级动态智能网络球机	室外型设备箱500*600*200(mm)	47		室外型设备箱500*600*200(mm)
20		室外高速球型网络摄像机	室外型设备箱500*600*200(mm)	48		室外型设备箱500*600*200(mm)
21		星光级枪型网络高清摄像机	室外型设备箱500*600*200(mm)	49		室外型设备箱500*600*200(mm)
22		红外枪型网络高清摄像机	室外型设备箱500*600*200(mm)	50		室外型设备箱500*600*200(mm)
23		红外智能网络半球摄像机	室外型设备箱500*600*200(mm)	51		室外型设备箱500*600*200(mm)
24		星光级半球网络高清摄像机	室外型设备箱500*600*200(mm)	52		室外型设备箱500*600*200(mm)
25		智能人脸网络高清摄像机	室外型设备箱500*600*200(mm)	53		室外型设备箱500*600*200(mm)
26		电筒半球型网络高清摄像机	室外型设备箱500*600*200(mm)	54		室外型设备箱500*600*200(mm)
27		室内可变焦球型网络摄像机	室外型设备箱500*600*200(mm)	55		室外型设备箱500*600*200(mm)
28		客流统计网络摄像机	室外型设备箱500*600*200(mm)	56		室外型设备箱500*600*200(mm)

附录：工程设备线缆、管材规格标注说明

$\text{---V}^n\text{---}$	视频信号线：六类非屏蔽网线UTP-12-6E-4P 电源线：ZR-RVV-2x1.0 管材：KRG φ25*1
$\text{---IR}^n\text{---}$	被动红外探测器(壁挂、吸顶)、红外幕帘探测器、无线转发器、 信号线、电源线：ZR-RVV-6x1.0 管材：KRG φ25*1 玻璃破碎探测器，信号线、电源线：ZR-RVV-6x1.0 管材：KRG φ25*1 多维微波探测器，信号线、电源线：ZR-RVV-6x1.0 管材：KRG φ25*1 振动探测器，信号线、电源线：ZR-RVV-6x1.0 管材：KRG φ25*1 微波探测器，信号线、电源线：ZR-RVV-6x1.0 管材：KRG φ25*1 巡更读卡器，信号线、电源线：ZR-RVV-4x1.0 管材：KRG φ25*1 报警按钮、防拆报警信号线：ZR-RVV-2x1.0 管材：KRG φ25*1 声强探测报警支线、电源线：ZR-RVV-4x1.0 管材：KRG φ25*2 声强探测音频信号线：ZR-RWVP-2x1.0 管材：KRG φ25*1 专用通信对讲分机：UTP-12-6E-4P+ZR-RVV-4x1.0 管材：KRG φ25*1 通信线：六类非屏蔽网线UTP-12-6E-4P 电源线：ZR-RVV-3x2.5 管材：KRG φ25*1 红对外射探测器电源线、信号线：ZR-RVV-4x1.0+ZR-RVV-2x1.0 管材：KRG φ25*1 门禁控制器到上级设备信号线/电源线：UTP-12-6E-4P+ZR-RVV-2x1.0 管材：KRG φ25*2 门禁控制器到门锁、门磁、读卡器、出门开关信号线/电源线： ZR-RVV-4x1.0+ZR-RVV-5x1.0+ZR-RVV-2x1.0 管材：KRG φ25*2

注：敷设的线缆、管材及桥架等全部应采用国际及阻燃型规格，室外敷设的线缆全部采用室外埋防水线缆。

$n$  =数量与所连接的设备数量相等

江苏省工程勘察设计专用章
江苏省建筑材料研究院设计有限公司
资质证书号 ZAX-NP02201732010033
编号
江苏省住房和城乡建设厅监制(A)
有效期至二〇二三年七月二十六日

REVISIONS 变更记录		
NO. 编号	DATE 日期	REMARKS 备注
△		
△		
江苏省建筑材料研究院设计有限公司 JIANGSU BUILDING MATERIALS RESEARCH AND DESIGN INSTITUTE CO., LTD.
WBS 项目编号 1. 本设计图之版权归设计方所有。 未经设计方书面同意，不得翻印、 复制或传播。一经发现，必究。 尺寸单位：mm。 3. 未尽事宜由设计方负责。 设计方：江苏省建筑材料研究院设计有限公司
THE OWNERSHIP OF THE COPYRIGHT IN THIS DRAWING IS RESERVED BY THE PROVIDER OF THIS DRAWING FROM WHOM CONSULT MUST BE OBTAINED BEFORE ANY USE OR REPRODUCTION OF THE DRAWING OR ANY PART THEREOF CAN BE MADE. NO PART SCALE PERMITTED ALL DIMENSIONS SHOULD BE CHECKED ON SITE.
CLIENT (建设单位) 南通市文化馆
PROJECT (工程名称) 南通文化馆安防弱电系统
TITLE (图名) 设计图例及线缆标注说明
APPROVED BY (审核) [Signature]
PROJECT APPROVED BY (项目经理) [Signature]
DESIGNED BY (设计) [Signature]
DRAWN BY (绘图) [Signature]
SCALE (比例) 1:100
DATE (日期) 2022.07.22
JOB NO. (工程编号) XTWMAF
DRAWING NO. (图样编号) SM03

NO. 编号	DATE 日期	REVISIONS 备注
△		
△		
江苏省建筑材料研究院有限公司  
JIANGSU BUILDING MATERIALS  
RESEARCH AND DESIGN INSTITUTE CO.,  
LTD.

- NOTES (注意事项)
1. 本设计图之版权为本公司所有。  
未经设计单位书面许可，不得翻印、  
复制或传播。  
2. 切勿以非设计单位名义，向任何单位  
或个人提供。  
3. 本设计图之版权归本公司所有。  
未经设计单位书面许可，不得翻印、  
复制或传播。

THE OWNERSHIP OF THE COPYRIGHT IN THIS DRAWING IS  
RETAINED BY THE PROVIDER OF THIS DRAWING FROM WHOM  
CONSENT MUST BE OBTAINED BEFORE ANY USE OR REPRODUCTION  
OF THE DRAWING OR ANY PART THEREOF CAN BE MADE.  
NO PART SCALE REPRODUCE  
ALL DIMENSIONS SHOULD BE CHECKED ON SITE.

CLIENT (建设单位)  
南通市文化馆

PROJECT (项目名称)  
南通文庙安全防护系统

TITLE (图名)  
安全技术防范系统总图

APPROVED BY (批准)  
[Signature]

PROJECT APPROVED BY (项目负责人)  
[Signature]

DESIGNED BY (设计)  
[Signature]

DRAWN BY (绘图)  
[Signature]


SCALE (比例)  
1:100

DATE (日期)  
2022.07.22


JOB NO. (工程编号)  
NTMMAF

DRAWING NO. (图号)  
X101

江苏省工程勘察设计研究院有限公司  
江苏省建筑材料研究院有限公司  
资质证书号 ZAX-NP022017320100033  
编号  
江苏省住房和城乡建设厅监制(A)  
有效期至二〇二三年七月二十六日

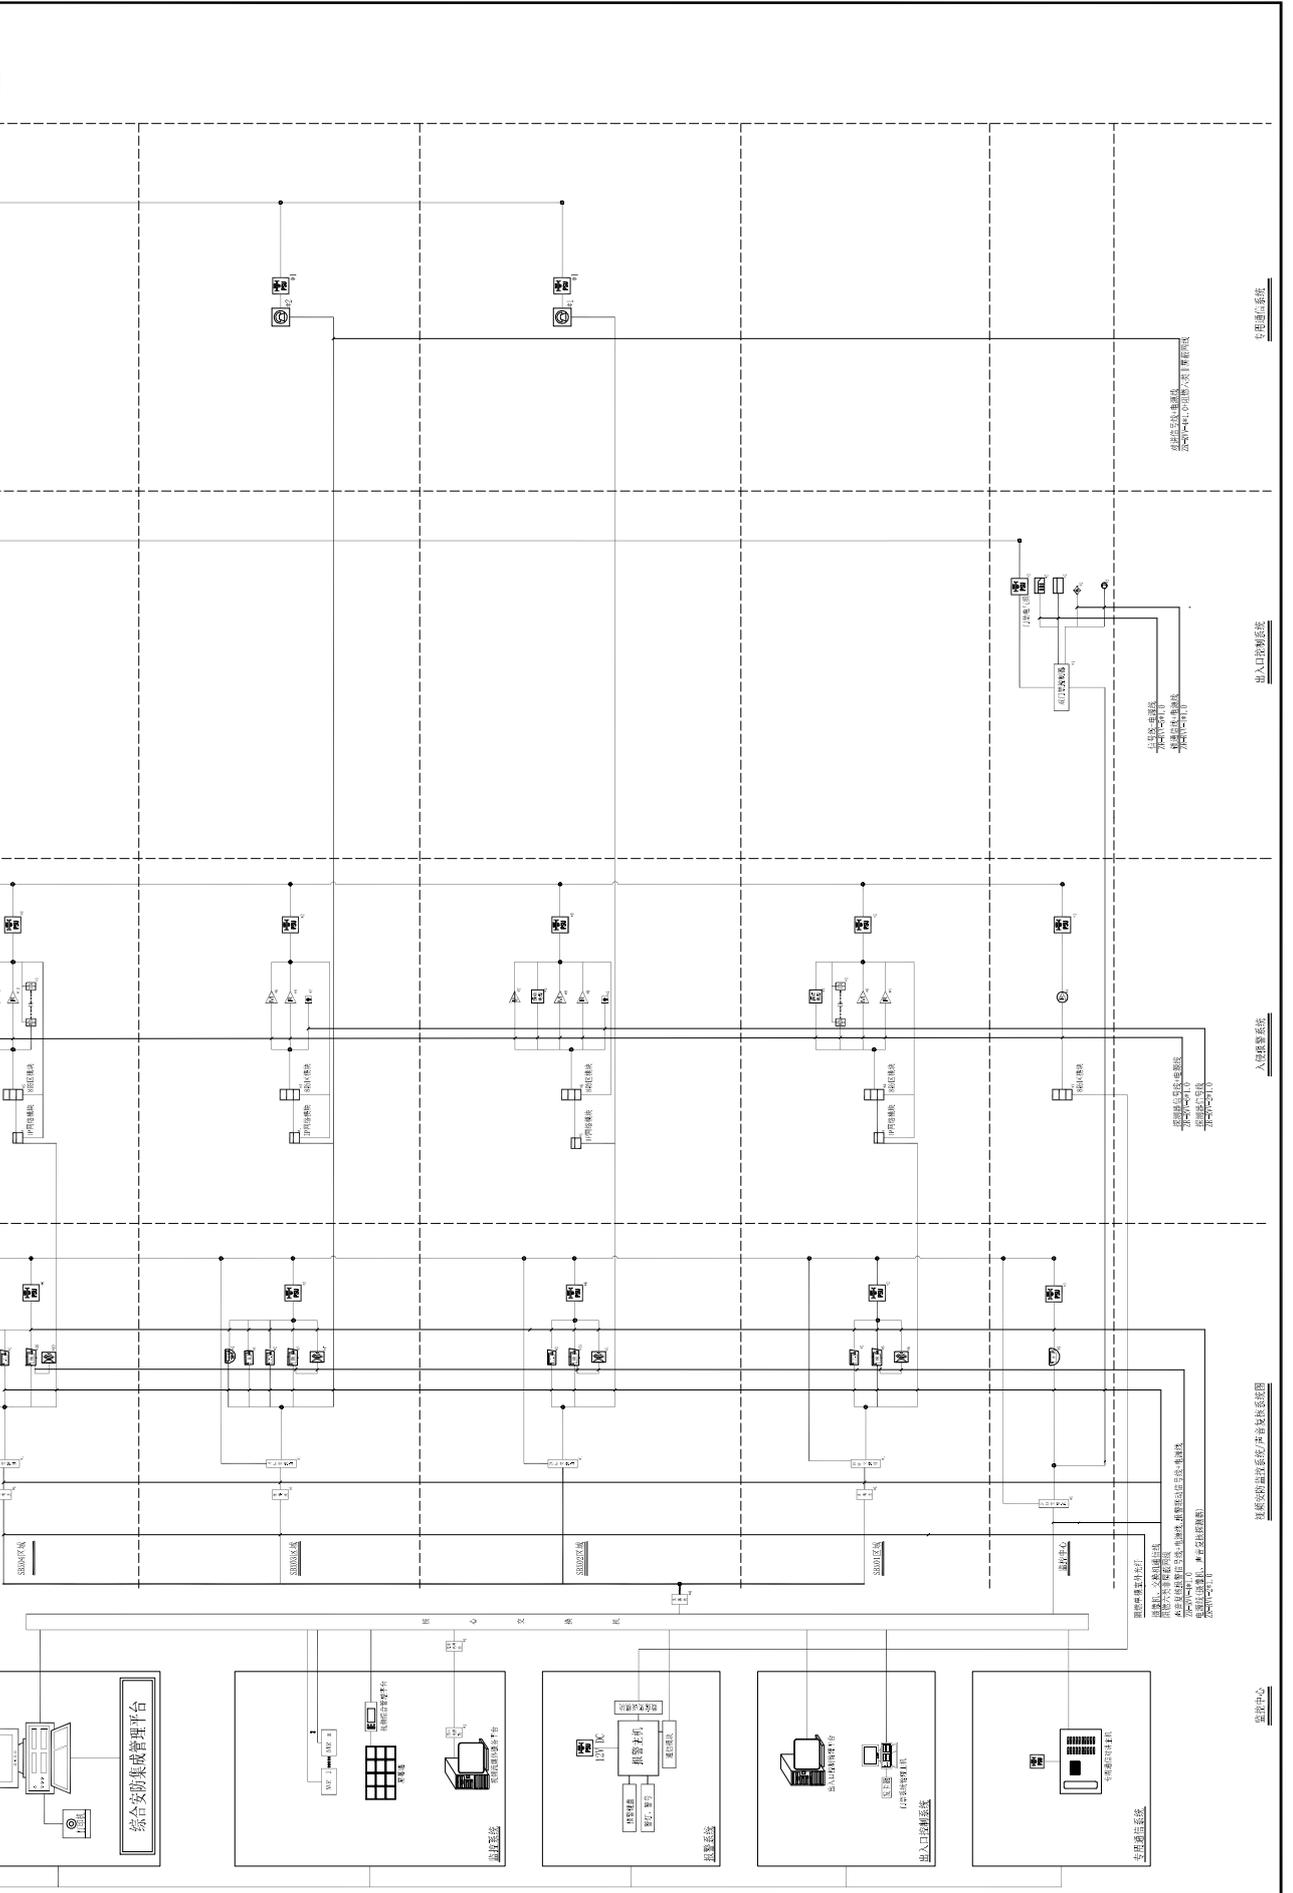

综合安防集成管理平台  
入侵报警系统  
视频监控子系统  
出入口控制系统  
周界防范子系统  
火灾报警子系统

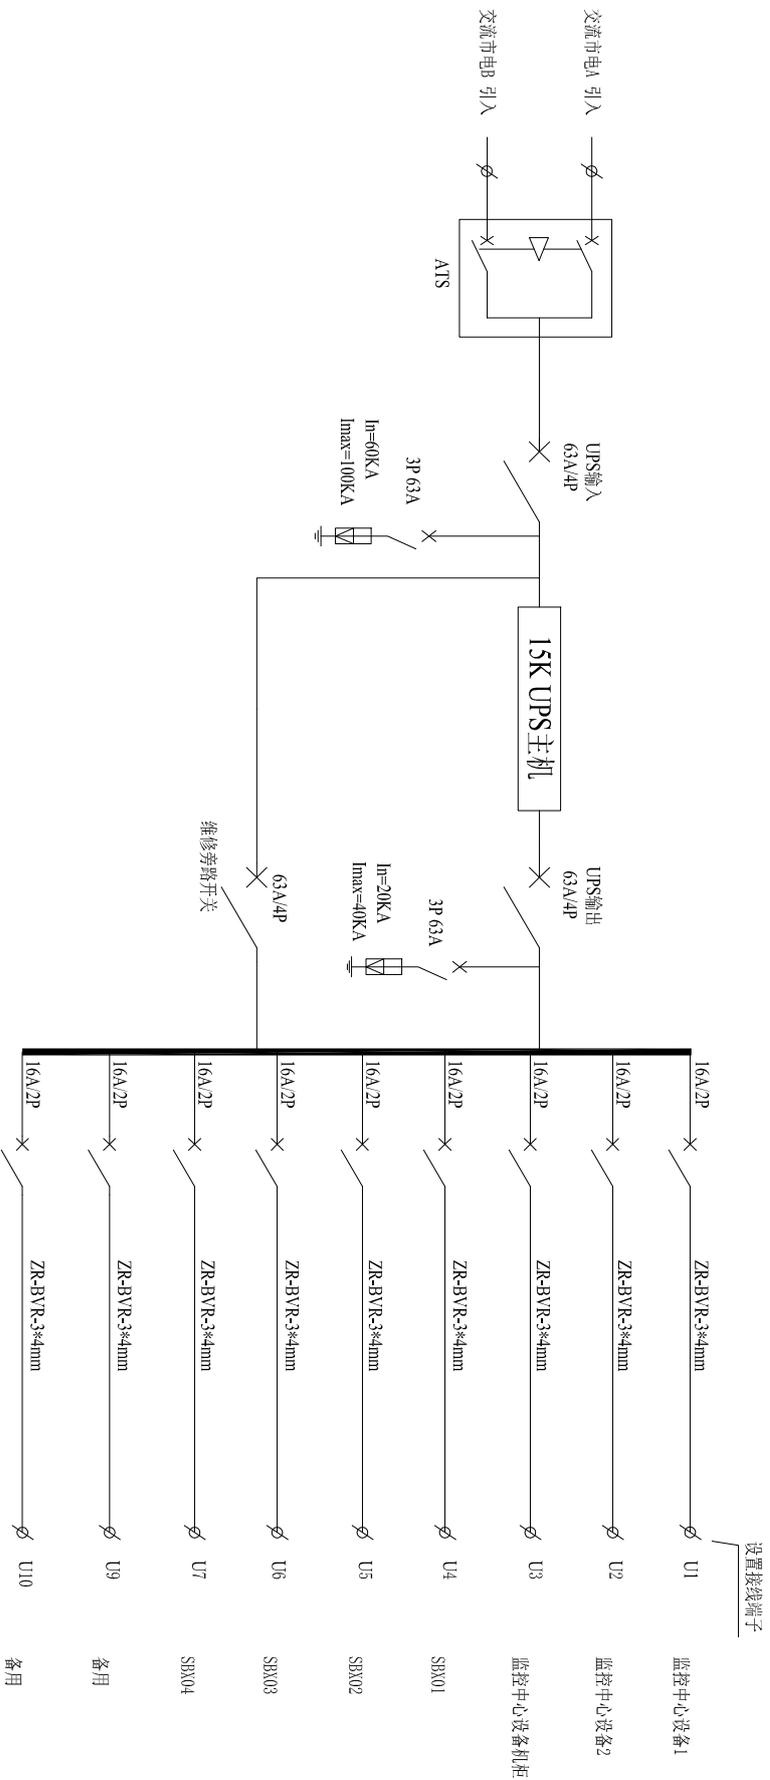

## UPS供电系统

江苏省工程勘察设计出图专用章	
江苏省建筑材料研究所设计有限公司	
资质证书号	ZAX-AP02201732010033
编号	
江苏省住房和城乡建设厅监制(A)	
有效期至二〇二三年七月二十六日	

NO. 编号	DATE 日期	REVISION 备注
△		
△		
江苏建筑材料研究所设计院有限公司  
JIANGSU BUILDING MATERIALS  
RESEARCH AND DESIGN INSTITUTE CO.,  
LTD

- NOTES (注释)
1. 本设计图之版权归本公司所有,未经设计单位授权,不得翻印、复制或传播,一经发现,必究。
  2. 请勿以本图量取尺寸,一切应以标注尺寸为准。
  3. 承建人须按图施工,如有任何不符之处,应立即通知设计。

THE OWNERSHIP OF THE COPYRIGHT IN THIS DRAWING IS DECLARED BY THE PROVIDER OF THIS DRAWING FROM WHOM COPIES MUST BE OBTAINED BEFORE ANY USE OR REPRODUCTION OF THE DRAWING OR ANY PART THEREOF CAN BE MADE. DO NOT SCALE DRAWING. ALL DIMENSIONS SHOULD BE CHECKED ON SITE.

CLIENT (建设单位)  
南通市文化馆

PROJECT (项目名称)  
南通文庙安全防范系统

TITLE (图名/卷号)  
UPS电源及供电系统图

APPROVED BY (审批)  
[Signature]

PROJECT APPROVED BY (项目审批)  
[Signature]

APPROVED (审批)  
[Signature]

DESIGNED BY (设计)  
[Signature]

DRAWN BY (绘图)  
[Signature]


DATE (日期)  
2022.07.22

JOB NO. (工程编号)  
XT02

SCALE (比例)  
1:100

SCALE (比例)  
1:100

SCALE (比例)  
1:100

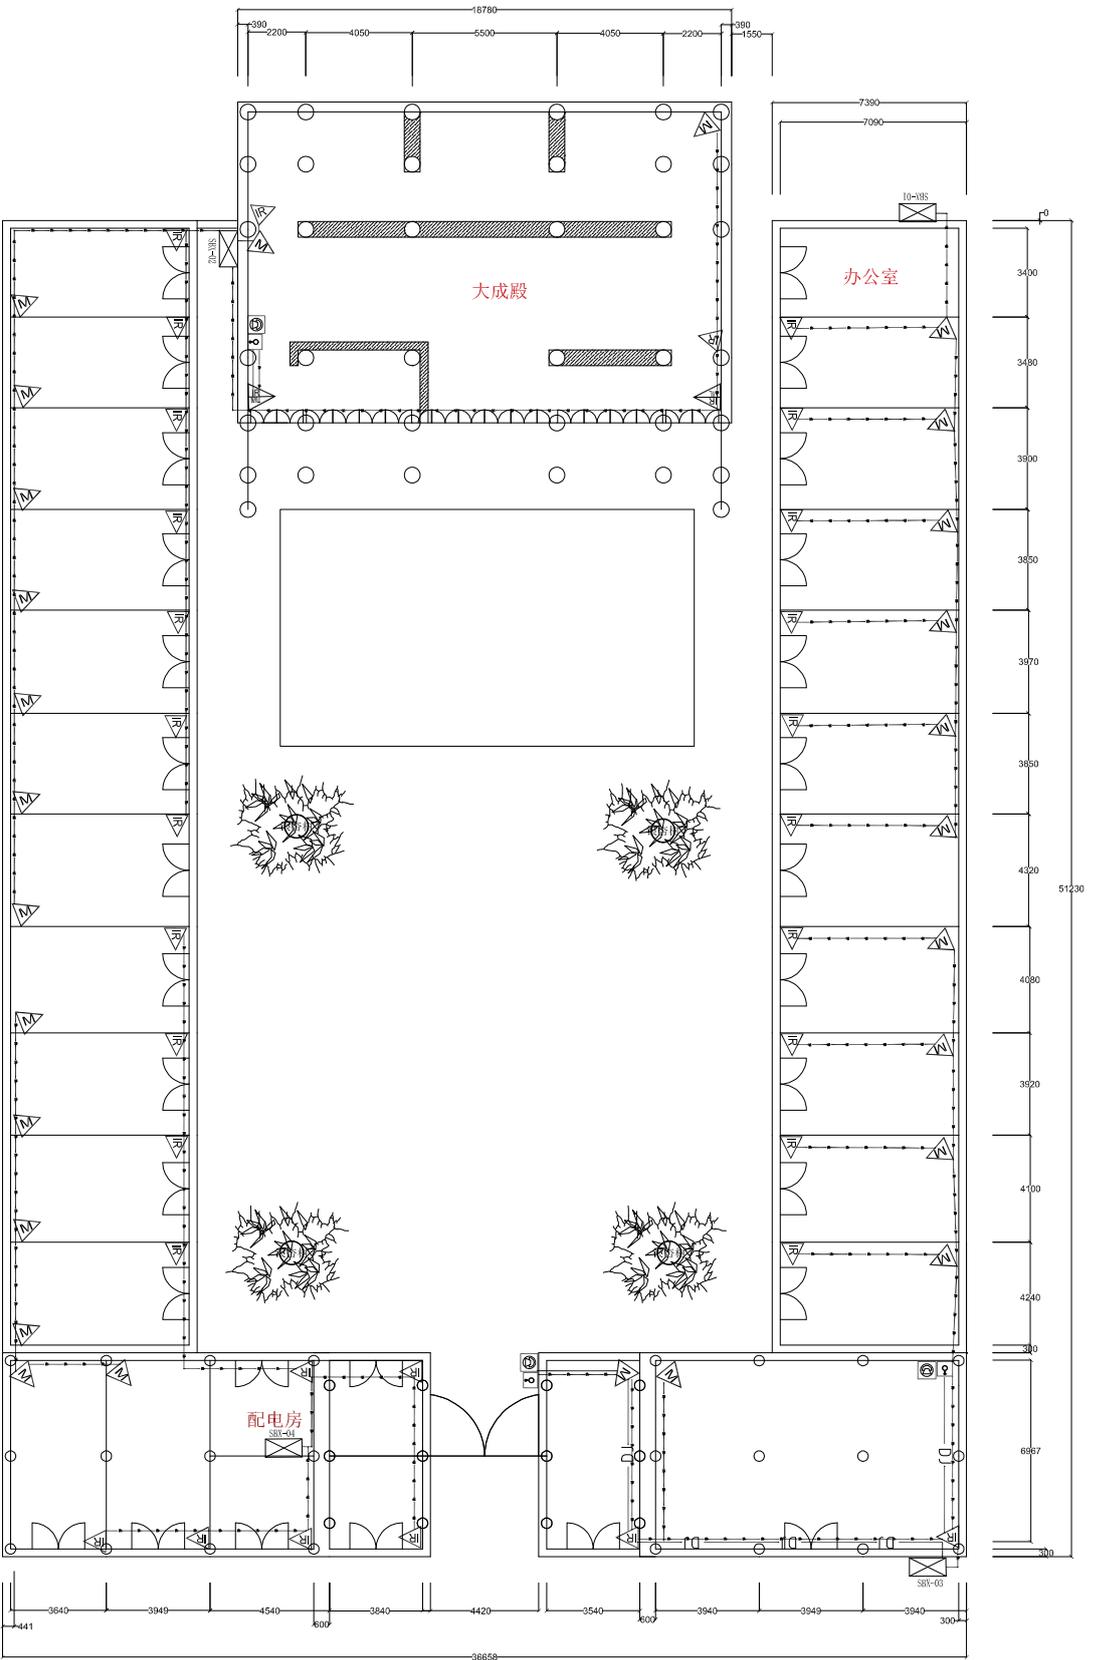

入侵紧急报警、通信对讲系统平面布置图

江苏省工程勘察设计院出图专用章
江苏省建筑材料研究院有限公司
资质证书 ZAX-NPQ2201732010033
编号
江苏省住房和城乡建设厅监制 (A)
有效期至二〇二三年七月二十六日

图例	图例名称	单位	数量
△	壁挂式对讲机终端	台	30
▽	有线探测器	台	27
▽	红外探测器	台	2
▽	声光报警闪光灯	台	3
②	紧急报警按钮	台	3

NO.	NO.	NO.	NO.
△	△	△	△
△	△	△	△
△	△	△	△
△	△	△	△

江苏建筑材料研究院有限公司  
JIANGSU BUILDING MATERIALS  
RESEARCH AND INSTITUTE CO.,  
LTD

- NOTES (注释)
1. 本设计图之版权归本公司所有, 未经我司书面许可, 不得复制或传播。
  2. 请勿随意更改或涂改, 一切更改须经尺寸为准。
  3. 承建人须在施工现场, 如发现任何不符之处, 应立即通知设计。

THE OWNERSHIP OF THE COPYRIGHT IN THIS DRAWING IS  
DECLARED BY THE PROVIDER OF THIS DRAWING FROM NOW  
ONWARDS MUST BE DECLARED BEFORE ANY USE OR REPRODUCTION  
OF THE DRAWING OR ANY PART THEREOF CAN BE MADE.  
DO NOT SCALE DRAWING  
ALL DIMENSIONS SHOULD BE CHECKED ON SITE.

CLIENT (客户名称)  
南通市公安局

PROJECT (项目名称)  
南通文庙安全防范系统

TITLE (图纸名称)  
入侵紧急报警与通信对讲系统平面布置图

APPROVED BY (审批)  
[Signature]

DESIGNED BY (设计)  
[Signature]

CHECKED BY (校核)  
[Signature]


DATE (日期)  
2022.07.22

JOB NO. (工程编号)  
NTMDF

SCALE (比例)  
1:100

NO. (图号)  
B001



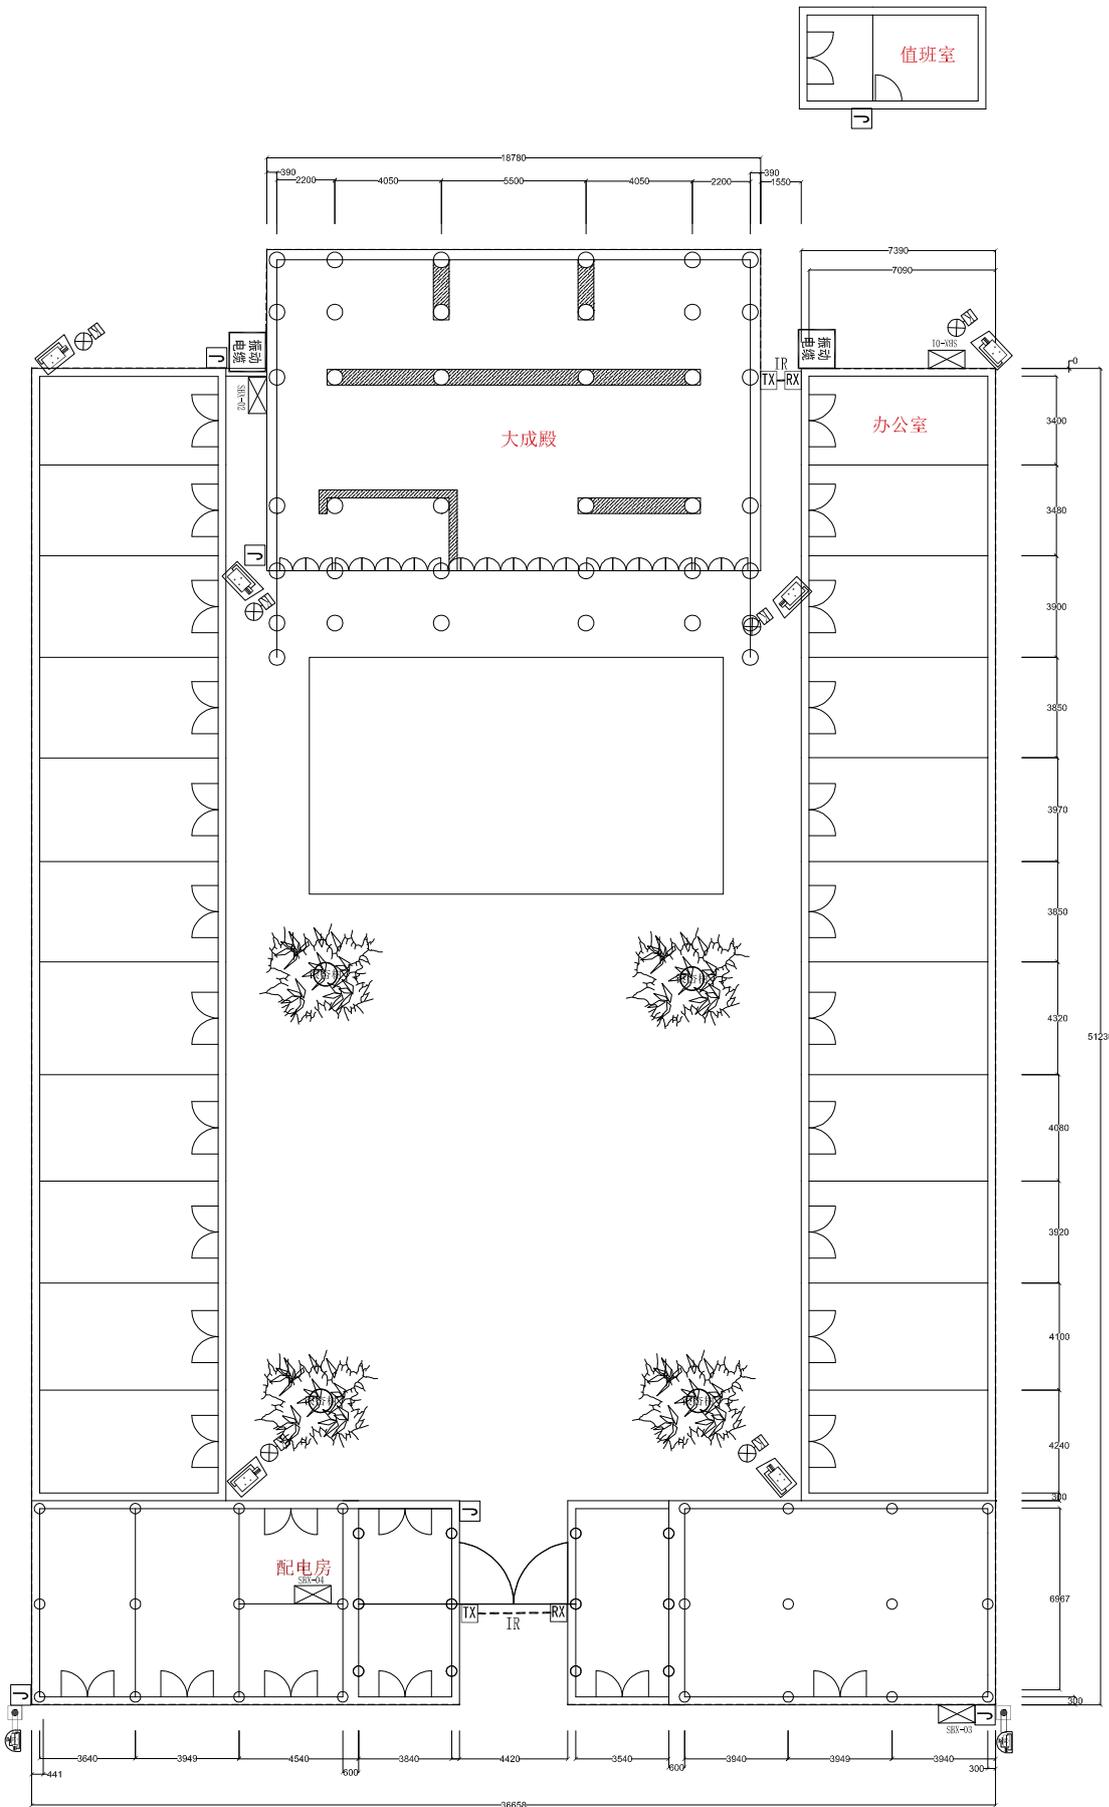

室外周界防护平面布置图

江苏省工程勘察设计专用章
江苏省建筑材料研究院设计股份有限公司
资质证书 ZAX-AP02201732010033
编号
江苏省住房和城乡建设厅监制 (A)
有效期至二〇二三年七月二十六日

图例	图例名称	单位	数量
□	保安岗亭	台	0
□	室外周界防护系统	套	0
□	室外周界防护系统	套	2
□	室外周界防护系统	套	6
□	室外周界防护系统	套	2
□	室外周界防护系统	套	2

NO.	NO.	DATE	REVISION
1			
2			
3			
4			

江苏建筑材料研究院有限公司  
JIANGSU BUILDING MATERIALS RESEARCH AND DESIGN INSTITUTE CO., LTD.

THE OWNERSHIP OF THE COPYRIGHT IN THIS DRAWING IS DECLARED BY THE PROVIDER OF THIS SERVICE FROM WHICH COPIES MUST BE OBTAINED BEFORE ANY USE OR REPRODUCTION OF THE DRAWING OR ANY PART THEREOF CAN BE MADE. DO NOT SCALE DRAWING. ALL DIMENSIONS SHOULD BE CHECKED ON SITE.

PROJECT (工程名称)  
南通文庙安全防护系统

TITLE (图名)  
室外周界防护平面布置图

APPROVED BY (审核)  
王

CHECKED BY (校核)  
王

DESIGNED BY (设计)  
王

SCALE (比例)  
1:100

DATE (日期)  
2022.07.22


DWG NO. (工程编号)  
NTM04F

NO. (图号)  
21






3100

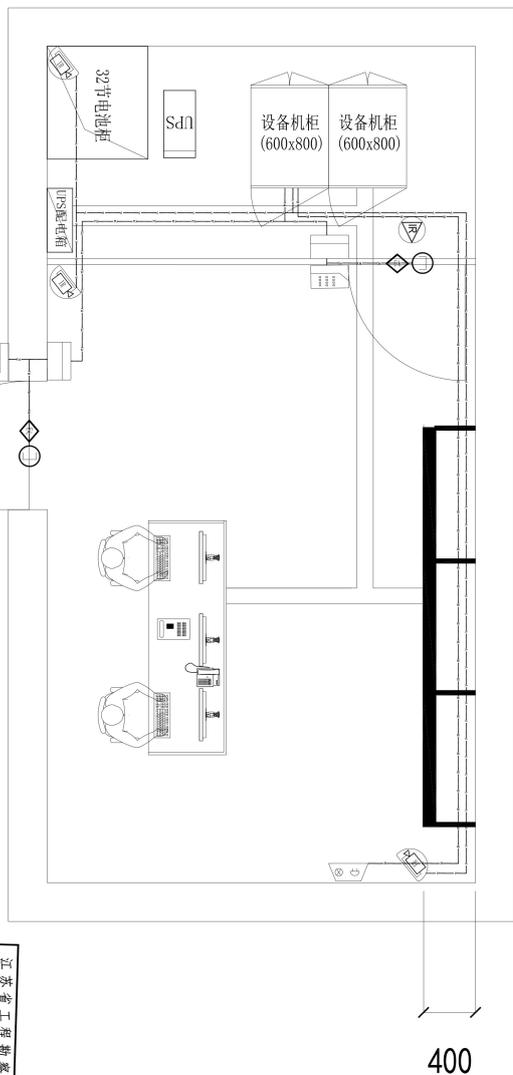

监控中心平面布置图

江苏省工程勘察设计出图专用章	
江苏省建筑勘察研究院设计有限公司	
资质证书号	ZAX-NP02201732010033
江苏省住房和城乡建设厅监制 (A)	
有效期至二〇二三年七月二十六日	

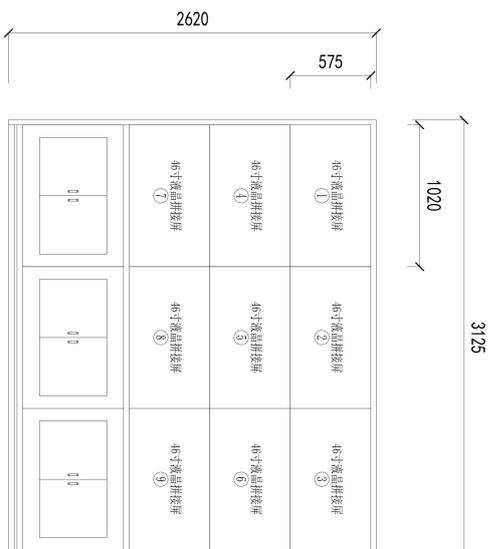

3x3 46寸屏幕显示端

屏幕墙布置图

- 说明:
- 1、监控中心装修(含墙面处理、吊顶、照明、空调等)应满足《数据中心设计规范》(GB50174-2017)的相关要求。
  - 2、本次设计包含UPS配电柜下端供电部分以及安防系统设备的设计。
  - 3、液晶拼接屏按使用需求规划,分为重点区域固定多画面显示、轮巡显示、安防联动显示等。
  - 4、采用46寸超窄边液晶拼接屏。

REVISIONS RECORD

NO. 编号	DATE 日期	REVISION 备注
△		
△		
江苏省建筑材料研究院设计有限公司  
JIANGSU BUILDING MATERIALS  
RESEARCH AND DESIGN INSTITUTE CO.,  
LTD

- NOTES (注释事项)
1. 本设计图之版权归本公司所有,未经设计单位授权,不得翻印。
  2. 切勿按比例随意缩放,一切均以标注尺寸为准。
  3. 承建人须在现场核对,如发现任何不符之处,应立即通知设计。

THE OWNERSHIP OF THE COPYRIGHT IN THIS DRAWING IS RETAINED BY THE PROVIDER OF THIS DRAWING FROM WHOM OWNERS MUST BE OBTAINED BEFORE ANY USE OR REPRODUCTION OF THE DRAWING OR ANY PART THEREOF CAN BE MADE. DO NOT SCALE DRAWING. ALL DIMENSIONS SHOULD BE CHECKED ON SITE.

CLIENT (建设单位)  
南通市文化馆

PROJECT (工程名称)

南通文庙安全防护系统

TITLE (图纸名称)  
监控中心及设备间布局图

APPROVED BY (审批)

PROJECT APPROVED BY (项目负责人)

APPROVED BY (审批)

DESIGNED BY (设计)

DRAWN BY (绘图)

CHECKED BY (校核)

DATE (日期)


CAD REF. (CAD编号)

DWG NO. (工程编号)


DRAWING NO. (图纸编号)

NTWMAF

ZX01


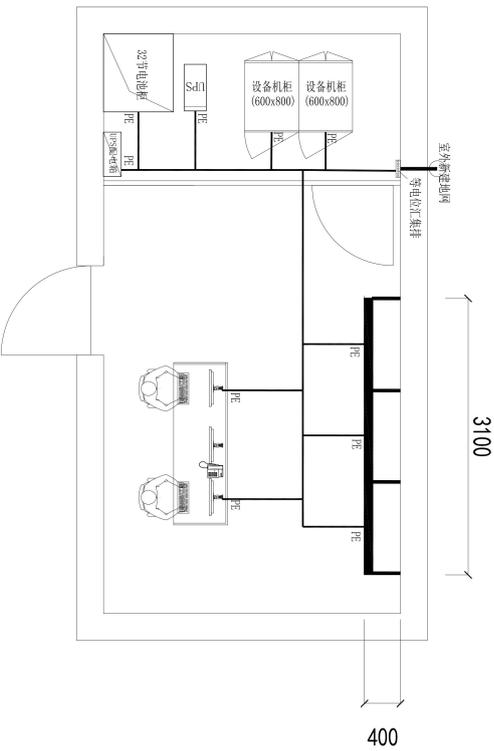


监控中心防雷接地图

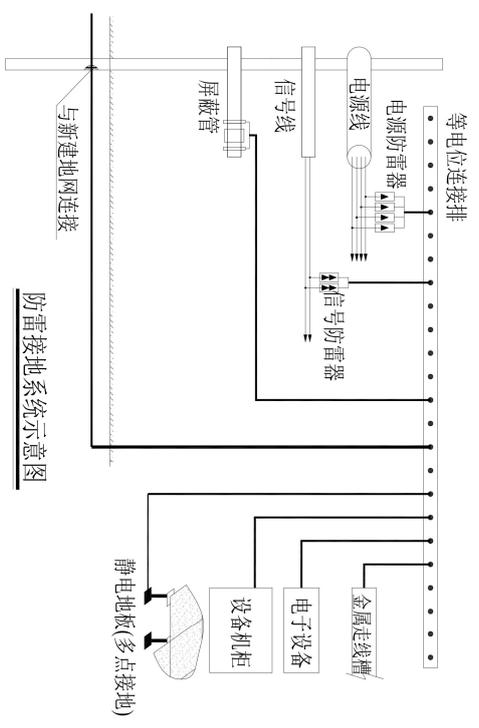

防雷接地系统示意图

江苏省工程勘察设计出图专用章
江苏省建筑材料研究所设计咨询有限公司
资质证书 ZAX-NP02201732010033
编号 江苏省住房和城乡建设厅监制(A)
有效期至二〇二三年七月二十六日

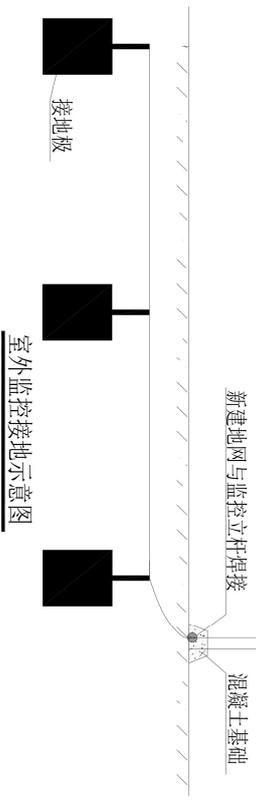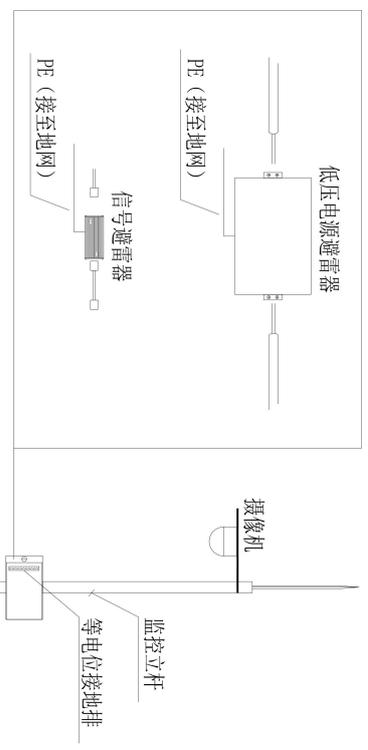

室外监控接地示意图

- 说明:
- 1、电源避雷器与供电线路并联安装，连接线路采用16mm<sup>2</sup>多股铜芯线，接地线采用25mm<sup>2</sup>多股铜芯线，就近接至接地汇集排。
  - 2、信号避雷器与信号线路串联安装，接地线采用6mm<sup>2</sup>多股铜芯线，接地线就近接至接地汇集排或地网。
  - 3、机柜、屏端架、配电箱等采用16mm<sup>2</sup>多股铜芯线就近接至均压环，监控中心内金属走线架、静电地板金属架、金属门框等采用6mm<sup>2</sup>多股铜芯线就近接至均压环。
  - 3、均压环为40mm\*4mm紫铜排现场制作，均压环采用绝缘子间隔1500mm或2000mm支撑，均压环与接地汇集排和铜铁转换排连接。
  - 4、铜铁转换排与建筑内圈主钢筋焊接连通，焊接点做防腐处理。


REVISIONS 变更记录		
NO. 编号	DATE 日期	REVISIONS 备注
△		
△		
江苏省建筑材料研究所设计研究院有限公司 JIANGSU BUILDING MATERIALS RESEARCH AND DESIGN INSTITUTE CO., LTD.		
NOTES (注意事项) 1. 本设计图册之版权归本公司所有，未经授权不得复制或传播，不得翻印。 2. 切勿按比例缩小或放大，一切均以标注尺寸为准。 3. 承建人须在材料进场时，如发现任何不符之处，应立即通知设计。		
THE OWNERSHIP OF THE COPYRIGHT IN THIS DRAWING IS RETAINED BY THE PROVIDER OF THIS DRAWING. FROM NOW ON, ANY REPRODUCTION OR USE OF THIS DRAWING WITHOUT THE WRITTEN PERMISSION OF THE PROVIDER IS STRICTLY PROHIBITED. ALL DIMENSIONS SHOULD BE CHECKED ON SITE.		
CLIENT (建设单位)	南通市公安局	
PROJECT (工程名称)	南通文曲安全防范系统	
TITLE (图名)	监控中心及设备间防雷接地布局图	
APPROVED BY (审批)		
PROJECT APPROVED BY (项目负责人)		
APPROVED BY (审批)	DR (设计)	DR (设计)
DATE (日期)	2022.07.22	
DWG NO. (工程编号)	NTHMP	
DRAWING NO. (图号)	ZK02	








单位: mm

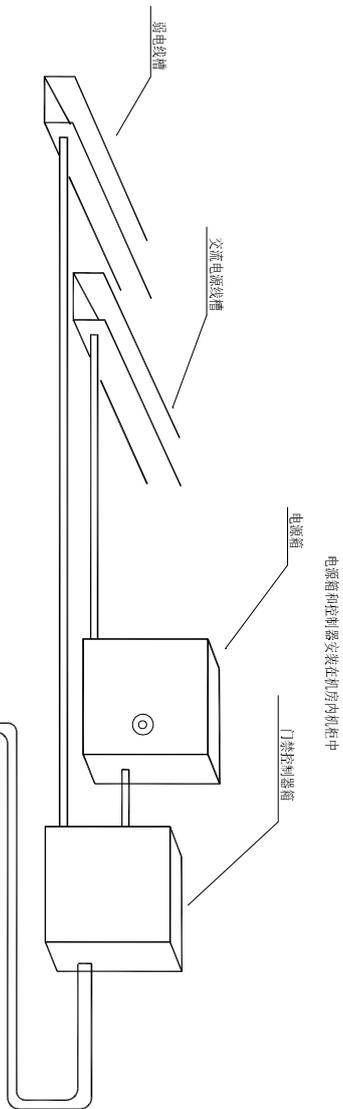

电源箱和控制器安装在机房内柜中

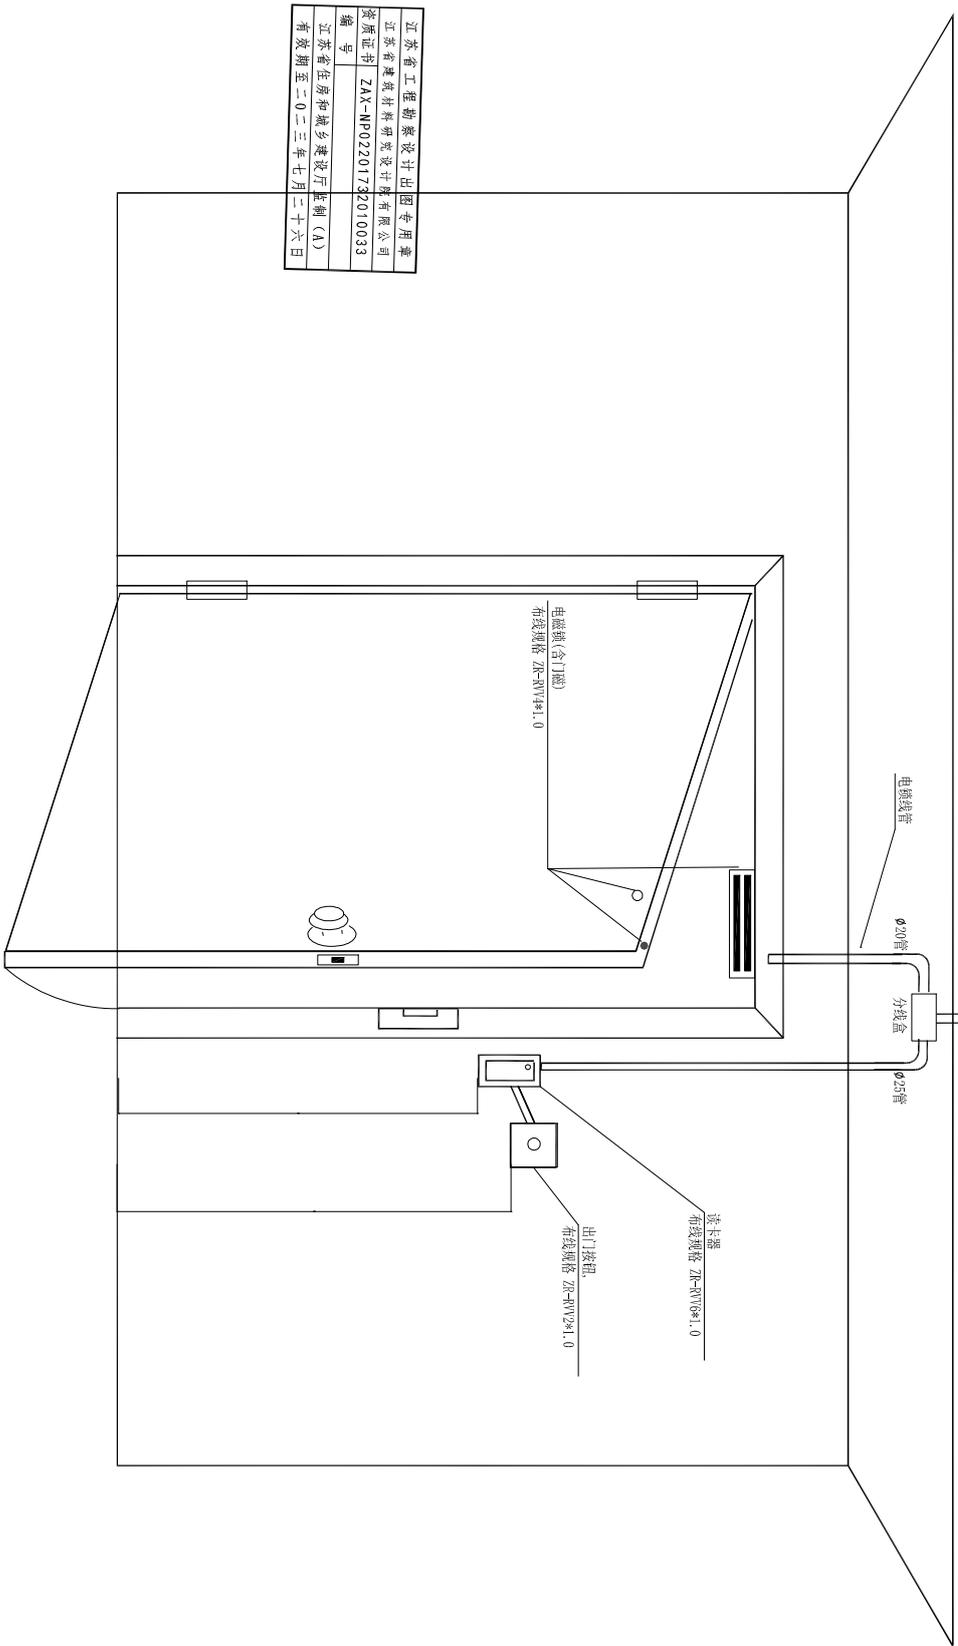

江苏省工程勘察设计出图专用章	
江苏省建筑设计研究院有限公司	
资质证书 ZAX-AP02201732010033	
编号	
有效期至二〇二三年七月二十六日	

NO. 编号	日期 日期	内容 备注
△		
△		
△		
△		


江苏鲁建建筑材料研究院有限公司  
JIANGSU BUILDING MATERIALS  
RESEARCH AND DESIGN INSTITUTE CO.,  
LTD

- 注释 (附表格)
1. 本设计图之版权归本公司所有, 未经设计单位授权, 不得翻印。
  2. 请勿任意修改尺寸, 一切均以标注尺寸为准。
  3. 承建人须在施工过程中, 如发现任何不符之处, 应立即通知设计。


THE OWNERSHIP OF THE COPYRIGHT IN THIS DRAWING IS  
RETAINED BY THE PROVIDER OF THIS SERVICE FROM WHOM  
CONSULTANTS MUST BE OBTAINED BEFORE ANY USE OR REPRODUCTION  
OF THE DRAWING OR ANY PART THEREOF CAN BE MADE.  
DO NOT SCALE DRAWING  
ALL DIMENSIONS SHOULD BE CHECKED ON SITE.

CLIENT (建设单位)	南通市公安局
PROJECT (项目名称)	南通文庙安全防范系统
TITLE (图名/卷名)	安防设备覆盖范围示意图
APPROVED BY (审批)	王新
PROJECT APPROVED BY (项目负责人)	王新
APPROVED (审批)	王新
DESIGNED BY (设计)	孙元
DRAWN BY (绘图)	孙元
DATE (日期)	2022.07.22
SCALE (比例)	1:100
DATE (日期)	2022.07.22
JOB NO. (工程编号)	NTMDF
DWG NO. (图框编号)	D104


单位: mm

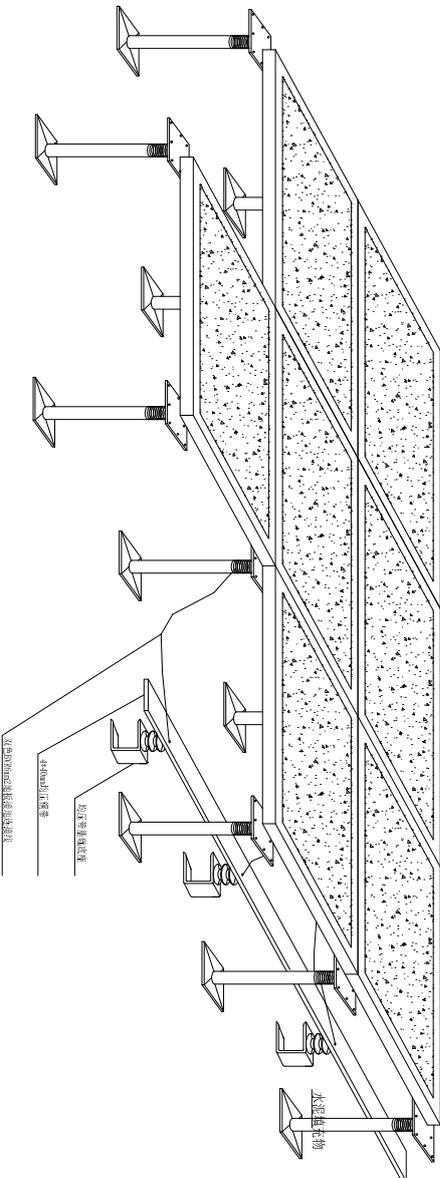

① 静电地板剖面

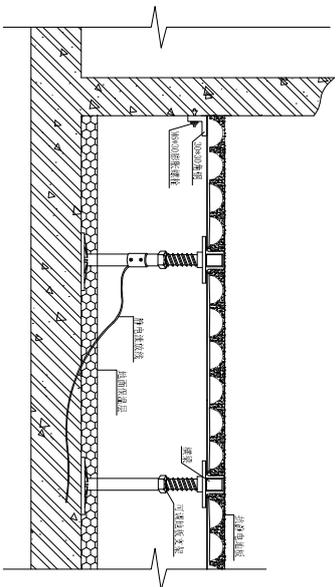

② 拉盘电地板安装大柱帽

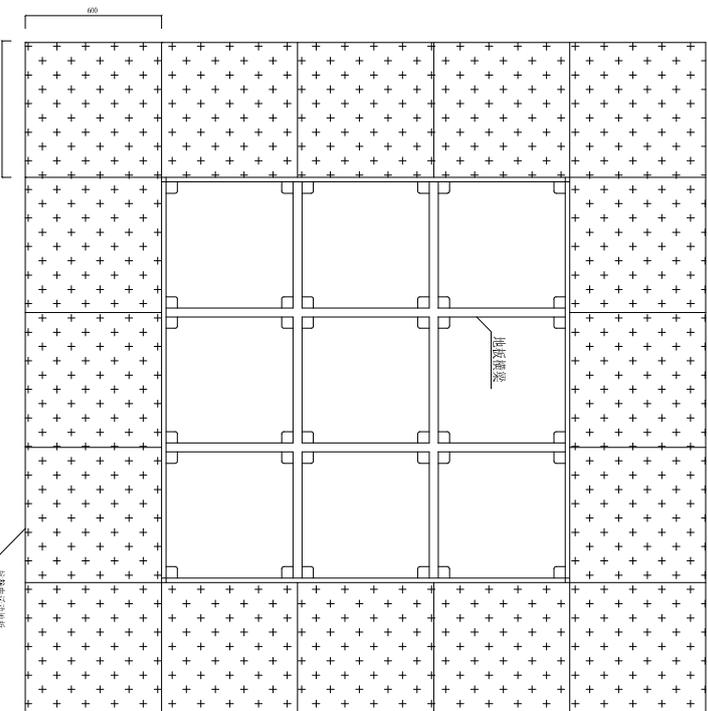

③ 拉盘电地板构造平面图示

防静电地板铺设说明:

1. 地板表面颜色基本一致, 无划痕、不起球、不起皮。
2. 地板表面保持水平, 无翘曲。防静电地板的防静电性能良好, 周边确保安装在横梁上面地板胶垫板上。
3. 铺设时每一横梁都应用水平尺找平, 相邻两板不能有误差, 板面高差不大于 1mm, 2.0m长每尺地板面, 厚度不应超过2mm。
4. 周边须垂直牢固, 不得松动变形。

江苏省工程勘察设计专用章
江苏省建筑材料研究院有限公司
资质证书 ZAY-NP02201732010033
编号
江苏省住房和城乡建设厅监制(A)
有效期至二〇二三年七月二十六日

NO. 编号	DATE 日期	REVISED 备注
△		
△		
△		
△		

江苏信建建筑材料研究院有限公司  
JIANGSU BUILDING MATERIALS  
RESEARCH AND DESIGN INSTITUTE CO.  
LTD

- NOTES (注释):
1. 本设计图之版权归本公司所有, 未经设计单位授权, 不得翻印。
  2. 请勿随意修改或涂改, 一切均以最终尺寸为准。
  3. 承建人须在施工现场, 如发现任何不符之处, 应立即通知设计单位。

THE OWNERSHIP OF THE COPYRIGHT IN THIS DRAWING IS DECLARED BY THE PROVIDER OF THIS DRAWING FROM FROM OTHERS MUST BE OBTAINED BEFORE ANY USE OR REPRODUCTION OF THE DRAWING OR ANY PART THEREOF CAN BE MADE. DO NOT SCALE DRAWING. ALL DIMENSIONS SHOULD BE CHECKED ON SITE.

CLIENT (建设单位)  
南通市文化馆

PROJECT (项目名称)  
南通文庙安全防范系统

TITLE (图名/标题)  
出入口控制设备安装大样图

APPROVED BY (审批)

PROJECT APPROVED BY (项目审批)

APPROVED (审批)

DESIGNED BY (设计)

DRAWN BY (绘图)

DATE (日期)

DWG NO. (工程编号)

SCALE (比例)

CAD REF. (CAD编号)

DATE (日期)

SCALE (比例)

CAD REF. (CAD编号)

DATE (日期)

